


DIMENSIONAMENTO RADIATORI									
Codice Radiatore	Ta (C°)	Tipo c.s.	Potenza W	Colonne nr.	Elementi nr.	H mm	L mm	Attacchi	Regolaz.
R05	20	tubolare	1491	2	12	1800	540	Cu 14/12	TA
R06	20	tubolare	2533	3	15	1800	675	Cu 14/12	TA

NOTE ESECUTIVE:									
NB1: In fase esecutiva e prima dell'inizio dei lavori, definire con la Direzione Lavori, la configurazione, le altezze e la disposizione di tutte le apparecchiature al fine dell'eliminazione delle Barriere Architettoniche.									
NB2: Eventuali varianti devono essere approvate dalla Direzione Lavori.									
NB3: L'impresa dovrà verificare prima dell'esecuzione dei lavori le interferenze con altri impianti (impianto elettrico) e con le opere civili.									
NB4: Prima dell'esecuzione delle distinte lavorazioni, procedere alla verifica della corrispondenza della situazione rappresentata alla situazione esistente in cantiere.									
IN OGNI CASO INTERPELLARE LA DIREZIONE LAVORI A VERIFICA ESEGUITA.									
Nello specifico, verificare sempre le quote e le misure sul posto e comunicare tempestivamente eventuali difformità alla Direzione Lavori.									
Responsabilità e danni per esecuzioni o forniture errate, saranno a carico dell'esecutore o del fornitore.									
NB5: Tutti i passaggi che attraversano strutture REI dovranno essere compartimentati con manicotti, schiume sigillanti e quanto altro necessario per dare un lavoro finito a regola d'arte.									
NB6: Tutti i passaggi e le forometrie impiantistiche dovranno essere studiati attraverso l'esecuzione di particolari costruttivi atti a verificare la compatibilità strutturale e architettonica.									

SPESSORE ISOLAMENTO TUBAZIONI ACQUA CALDA: (CONFORME D.P.R. 412/93 e s.m.i.)									
Coibentazione delle tubazioni di distribuzione dell'acqua calda con elastomero espanso di conduttività termica = 0,034 W/m°C a 40°C									
Posizione delle tubazioni		Diametro est. della tubazione in mm							
		<20	20÷39	40÷59	60÷79	80÷99	>=100		
Tubazioni correnti in ambienti non riscaldati o all'esterno		19	25	30	40	*	*		
Montanti verticali correnti entro strutture all'interno dell'involucro riscaldato		9	13	19	25	25	25		
Tubazioni correnti entro strutture interne in ambienti riscaldati		6	9	13	13	19	19		

*= prevedere isolamento in lana di roccia, spessore 50 mm

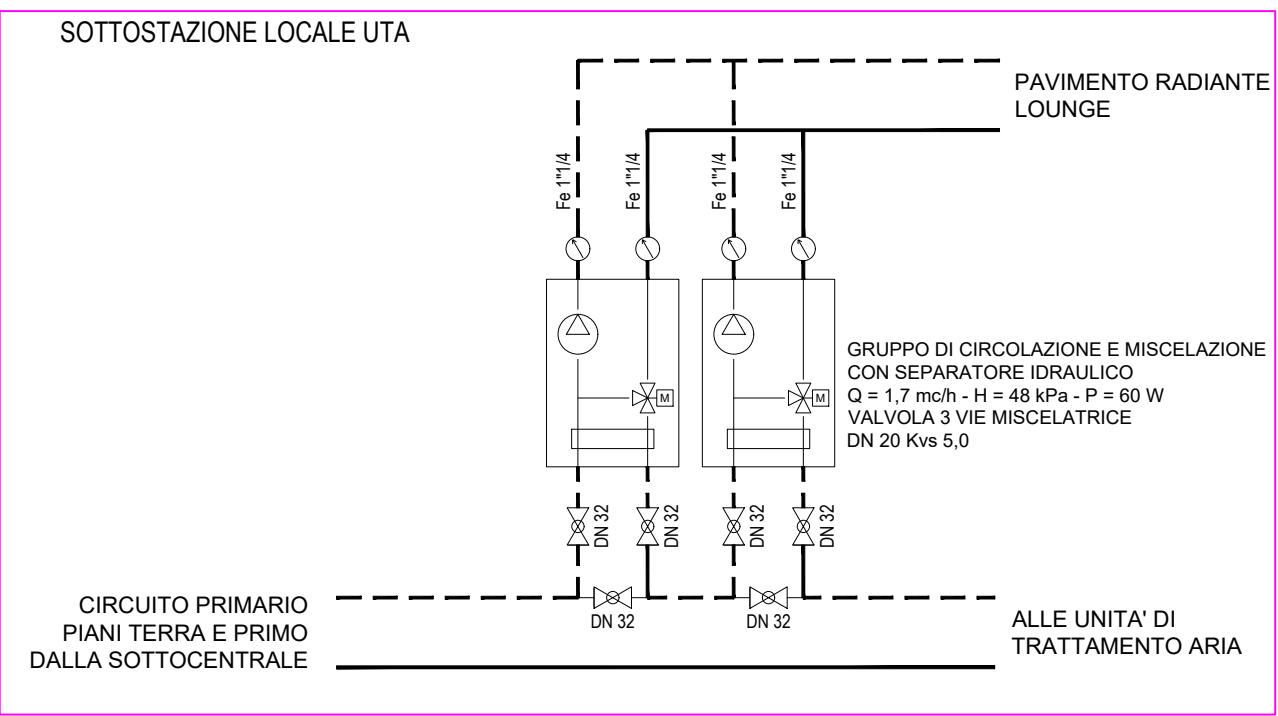

LEGENDA RISCALDAMENTO:	
SIMBOLO	DESCRIZIONE
	TUBAZIONE IN PEX PREISOLATO - CIRCUITO AI PIANI DISTRIBUZIONE NEL CONTROSOFFITTO - DN40
	TUBAZIONE IN MULTISTRATO - CIRCUITO AI PIANI DISTRIBUZIONE A VISTA
	TUBAZIONE IN ACCIAIO NERO - CIRCUITO AI PIANI DISTRIBUZIONE A VISTA
	TUBAZIONE IN PEX PREISOLATO - CIRCUITO PIANO SEMINTERRATO DISTRIBUZIONE NEL CONTROSOFFITTO - DN32
	TUBAZIONE IN MULTISTRATO - CIRCUITO PIANO SEMINTERRATO - BASSA TEMPERATURA DISTRIBUZIONE A PAVIMENTO
	TUBAZIONE IN ACCIAIO NERO - CIRCUITO PIANO SEMINTERRATO DISTRIBUZIONE A VISTA
	TUBAZIONE IN MULTISTRATO DISTRIBUZIONE SECONDARIA DAL COLLETTORE DI ZONA
	TUBAZIONE IN MULTISTRATO CIRCUITO A PAVIMENTO
	COLLETTORE DI ZONA - IMPIANTO A PAVIMENTO VEDI TABELLA DIMENSIONAMENTO
	COLLETTORE RADIATORI
	COLLETTORE UNITA' DI CIRCOLAZIONE, FUNZIONE DI MISCELAZIONE, CON SEPARATORE IDRAULICO
	RADIATORI TUBOLARI - vedi tabella dimensionamento
	TUBAZIONI IN RAME RICOTTO - Cu 14x2.0 DISTRIBUZIONE SECONDARIA RADIATORI
	TERMOSTATO AMBIENTE

PROVINCIA AUTONOMA DI TRENTO
AGENZIA PROVINCIALE OPERE PUBBLICHE
SERVIZIO OPERE CIVILI
UFFICIO PROGETTAZIONE E DIREZIONE LAVORI

COMUNE DI TESERO
LAVORI PUBBLICI E AMBIENTE

Lavori di adeguamento dello stadio del fondo a Lago di Tesero UF1B

FASE PROGETTO:

PROGETTO ESECUTIVO

CATEGORIA:

IMPIANTI

TITOLO TAVOLA:

EDIFICIO TRIBUNE
IMPIANTO DI RISCALDAMENTO - PIANO SOPPALCO

E-90/000	C. SOC. 5360	SCALA: 1:50	FASE PROGETTO: E	TIPO ELAB.: T	CATEGORIA: 335	PARTI D'OPERA: UF1B	N° PROGR. 102	REVISIONE:
PROGETTO ARCHITETTONICO: arch. Marco GIOVANAZZI			PROGETTO STRUTTURE e ANTINCENDIO: ing. Marco SONTACCHI			Visto 1 IL DIRIGENTE: ing. Marco GELMINI		
PROGETTO IMPIANTI ELETTRICI: C. SP: ing. Renato COSER			PROGETTO IMPIANTI TERMOMECCANICI: ing. Giovanni BETTI			Visto 1 IL DIRETTORE DELL'UFFICIO: arch. Silvano TOMASELLI IL COORDINATORE DEL GRUPPO DI PROGETTO: ing. Gabriele DEVIGILI		
CSP: ing. Piero MATTIOLI			RELAZIONE GEOLOGICA: geol. Mirko DEMOZZI			RELAZIONE ACUSTICA: ing. Matteo AGOSTINI		
NOME FILE: 5360-ET335 -102.dwg							DATA REDAZIONE: APRILE 2023	